




控规A-3区域经济技术指标

| 项目名称 | | | 单位 | 备注 |
|-------------|--------|-------------------|----------------|---|
| 总建设用地面积 | | 252171 | m ² | |
| 总建筑面积 | | 181800.95 | m ² | |
| 其中 已批建筑面积 | | 152153.29 | m ² | |
| 其中 | 地上建筑面积 | 152153.29 | m ² | |
| | 地下建筑面积 | 0 | m ² | |
| 拟建建筑面积 | | 29647.66 | m ² | |
| 其中 | 本次报建 | 运动中心 | 11188.67 | m ² |
| | 远期拟建 | 理科组团 | 18458.99 | m ² |
| 总建筑基底面积 | | 53831.09 | m ² | |
| 其中 已建建筑基底面积 | | 40596.09 | m ² | |
| 拟建建筑基地面积 | | 13235.00 | m ² | |
| 其中 | 本次报建 | 运动中心 | 9404.51 | m ² |
| | 远期拟建 | 理科组团 | 3830.49 | m ² |
| 总绿地面积 | | 101151.56 | m ² | |
| 绿化率 | | 40.11% | | ≥40% |
| 容积率 | | 0.72 | | ≤0.8 |
| 建筑密度 | | 21.34 | | ≤25% |
| 本次新增机动车位 | | 25(含10辆 充电车位) | 辆 | 按新增师生500人标准 依据《郑州市城市规划管理技术规定》 按5个/每百师生配建 |
| 本次新增非机动车位 | | 350(含55辆 充电车位) | 辆 | 按新增师生500人标准 依据《郑州市城市规划管理技术规定》 按70个/每百师生配建 |

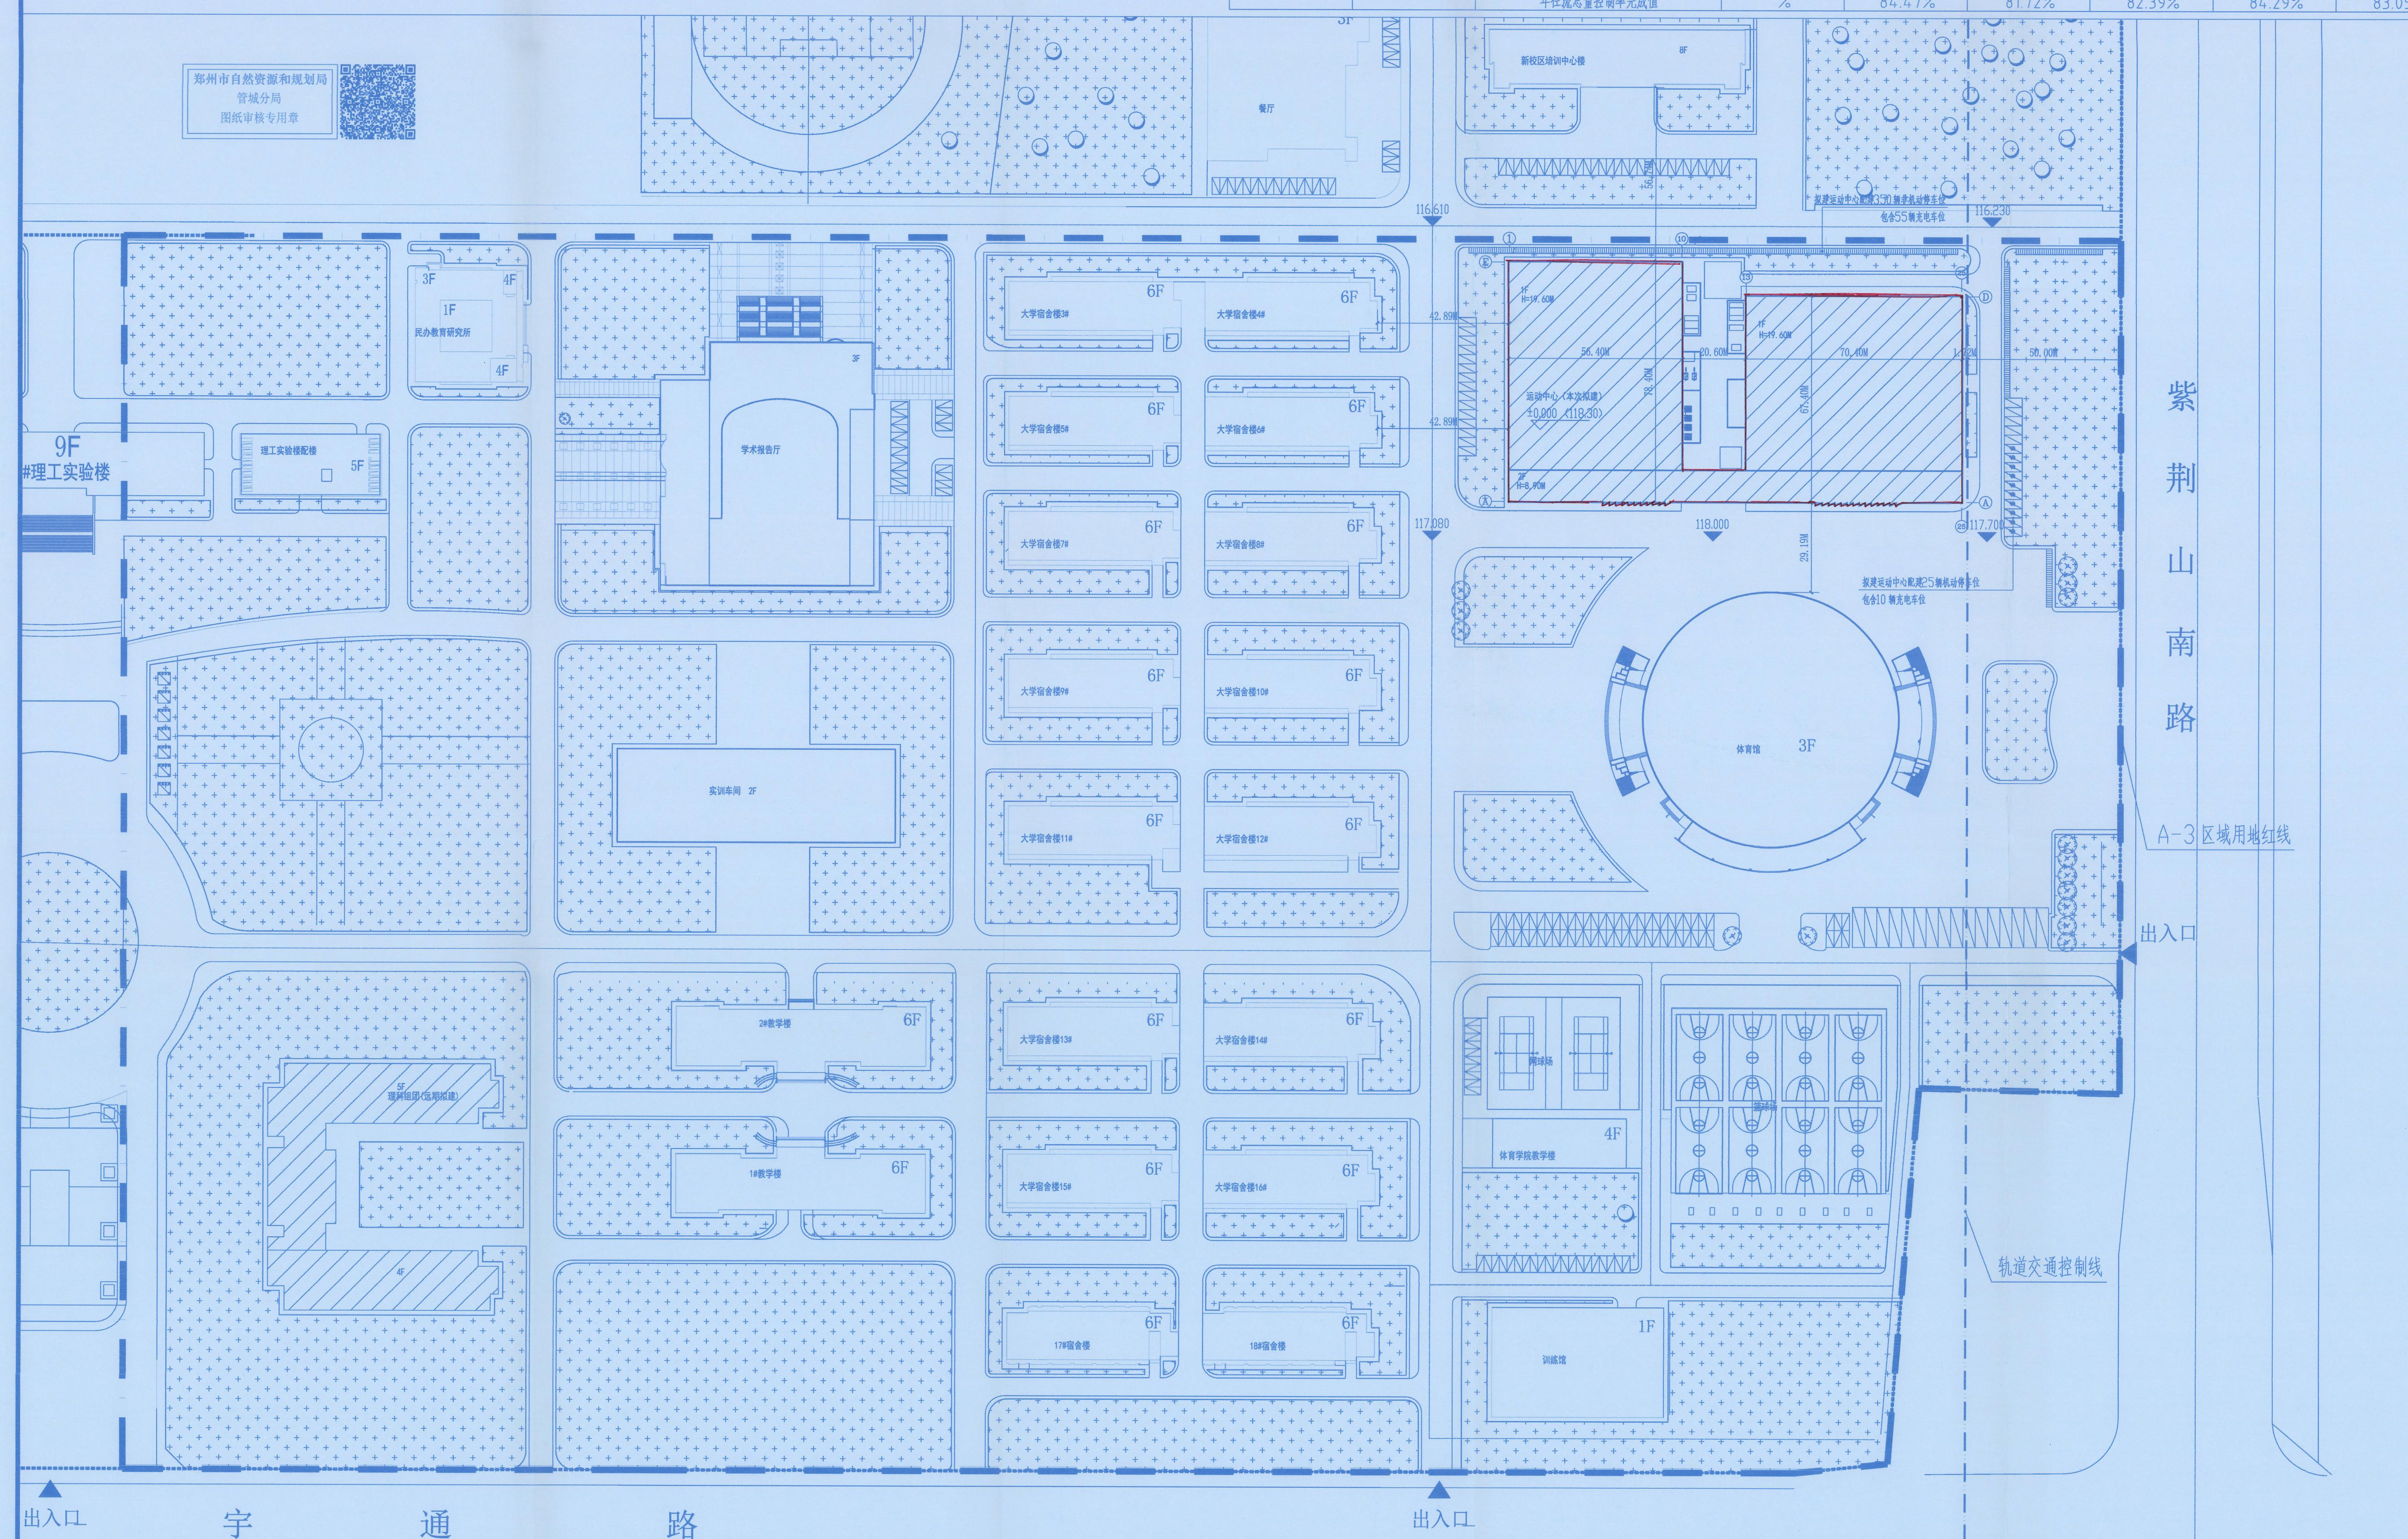


规划总平面图 1:1000

| 海绵城市综合指标和汇水分区调蓄容积计算表 | | | | | | | | | |
|----------------------|-----------|-------------|----------|----------|----------|----------|----------|-----------|-----------|
| 海绵城市综合指标 | | | | | | | | | |
| 序号 | 指标名称 | | 数值 | | | | | | |
| 1 | 控制性指标 | 年径流总量控制率 | 目标值 | | | 完成值 | | | |
| | | | 80.00% | | | 83.05% | | | |
| 2 | 引导性指标 | 年SS去除率 | 31.44% | | | | | | |
| 3 | | 雨水资源化利用率 | 5.00% | | | | | | |
| 4 | | 下沉式绿地率 | 16.49% | | | | | | |
| 5 | | 透水铺装率 | 9.85% | | | | | | |
| 6 | | 绿色屋顶率 | 0.00% | | | | | | |
| 7 | | 总调蓄容积 (m³) | 4169.03 | | | | | | |
| 8 | | 综合雨量径流系数 | 0.55 | | | | | | |
| 9 | | 雨水管网设计重现期 | 3年 | | | | | | |
| 汇水分区调蓄容积计算表 | | | | | | | | | |
| | 类别 | 规模 | 单位 | 分区1 | 分区2 | 分区3 | 分区4 | 合计 | |
| 10 | 下垫面分析 | 用地面积 | m² | 61972.00 | 90445.00 | 71339.00 | 28415.00 | 252171.00 | |
| | | 绿地 | 总面积 | m² | 32449.09 | 19431.26 | 37574.00 | 11650.76 | 101105.11 |
| | | | 下沉式绿地率 | % | 11.86% | 36.67% | 10.91% | 13.74% | 16.49% |
| | | | 下沉式绿地面积 | m² | 3849.17 | 7125.66 | 4100.34 | 1600.96 | 16676.13 |
| | | | 普通绿地面积 | m² | 28599.92 | 12305.60 | 33473.66 | 10049.80 | 84428.98 |
| | | 地面铺装 | 总面积 | m² | 18732.93 | 46177.60 | 21144.51 | 14073.06 | 100128.10 |
| | | | 透水铺装率 | % | 1.47% | 5.82% | 0.00% | 49.07% | 9.85% |
| | | | 透水铺装面积 | m² | 275.00 | 2686.87 | 0.00 | 6905.47 | 9867.34 |
| | | | 非植草类透水铺装 | m² | 0.00 | 0.00 | 0.00 | 0.00 | 0.00 |
| | | | 硬质铺装面积 | m² | 18457.93 | 43490.73 | 21144.51 | 7167.59 | 90260.76 |
| | | 屋顶 | 总面积 | m² | 10789.98 | 24836.14 | 12620.49 | 2691.18 | 50937.79 |
| | | | 绿色屋顶率 | % | 0.00% | 0.00% | 0.00% | 0.00% | 0.00% |
| | | | 绿色屋顶面积 | m² | 0.00 | 0.00 | 0.00 | 0.00 | 0.00 |
| | | | 普通屋顶面积 | m² | 10789.98 | 24836.14 | 12620.49 | 2691.18 | 50937.79 |
| | | 水面 | 景观水体 | m² | 0.00 | 0.00 | 0.00 | 0.00 | 0.00 |
| 11 | 设计调蓄容积需求 | 综合雨量径流系数 | — | 0.49 | 0.69 | 0.49 | 0.38 | 0.55 | |
| | | 设计调蓄容积需求 | m³ | 802.67 | 1654.91 | 926.64 | 286.59 | 3670.80 | |
| 12 | LID设施调蓄容积 | 下沉式绿地平均调蓄深度 | m | 0.25 | 0.25 | 0.25 | 0.25 | 0.25 | |
| | | 下沉式绿地调蓄容积 | m³ | 962.29 | 1781.42 | 1025.09 | 400.24 | 4169.03 | |
| | | 蓄水池调蓄容积 | m³ | 0.00 | 0.00 | 0.00 | 0.00 | 0.00 | |
| | | LID设施调蓄总容积 | m³ | 962.29 | 1781.42 | 1025.09 | 400.24 | 4169.03 | |
| 平衡计算 | | | m³ | 159.62 | 126.51 | 98.45 | 113.65 | 498.23 | |
| 13 | 年径流总量控制率 | 可控制降雨量 | mm | 31.77 | 28.53 | 29.32 | 37.01 | 30.10 | |
| | | 年径流总量控制率完成值 | % | 84.47% | 81.72% | 82.39% | 84.29% | 83.05% | |

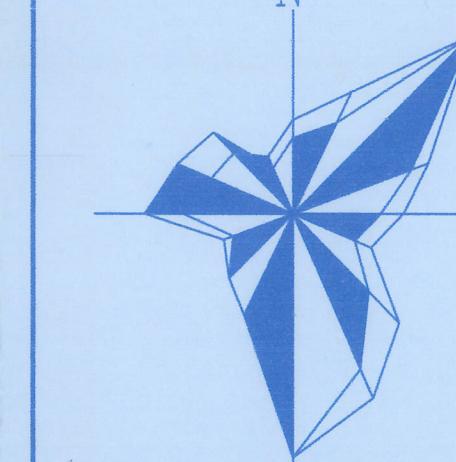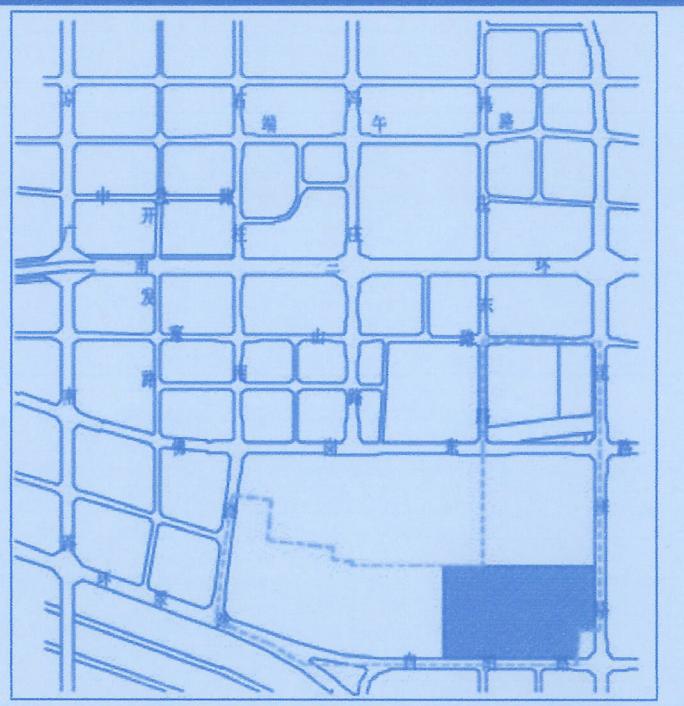

我院受黄河科技学院委托，对位于郑州市第0287号地块黄河科技学院运动中心项目进行总图方案设计及复

- 1、《民用建筑设计统一标准》GB50352-2019
- 2、《民用建筑通用规范》GB55031-2022
- 3、《城市居住区规划设计标准》GB50180-2018
- 4、《建筑工程建筑面积计算规范》GB50353-2013
- 5、郑州市规划局提供的关于本地块的控规文件
- 6、建设方提供的关于本地块《建设工程规划设计要点》
- 7、《郑州市城市规划管理技术规定（试行）》2019-05-01
- 8、《普通高等学校建筑面积指标》建标191-2018
- 9、《建设用地规划设计条件通知书》
- 10、建设单位提供的用地红线及现状地形图

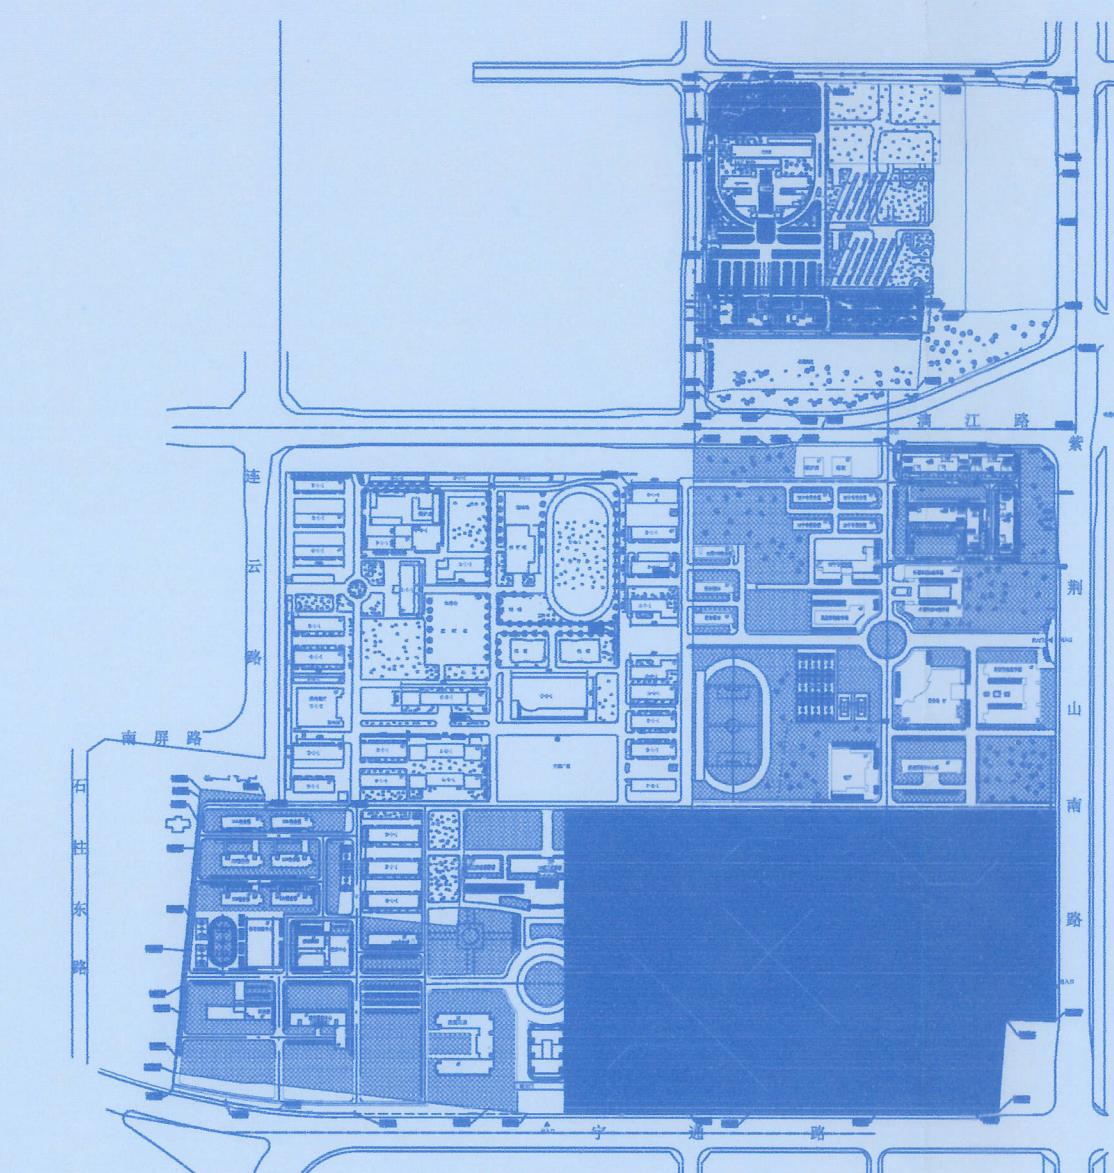

A-3 区位示意图

| | | | |
|--|---------|--|--------|
| | 道路 | | 绿地 |
| | 用地红线 | | 水系 |
| | 出入口 | | 定位坐标 |
| | 机动车停车位 | | 拟建建筑 |
| | 非机动车停车位 | | 已建建筑轮廓 |

建设单位 CONSTRUCTION COMPANY
黄河科技学院

工程名称 PROJECT NAME
黄河科技学院运动中心

子项名称 ITEM NAME
黄河科技学院运动中心

设计号 DRAWING NO.

图名 DRAWING NAME
规划总平面图

项目编码 PROJ. NO. 版本号 REV. NO.
1.0

设计阶段 PHASE 图号 SHEET NO.
报建图 建总-01

出图比例 SCALE 出图日期 DATE
1:1000 2023.12